




<p>MAPA DO CELOW PROJEKTOWYCH</p> <p>znaczenie kancelaryjne poszerzenia pracy geodezyjnej nazwa miejscowosci Sobieski Drugie entyfikatory i nazwa jednostki ewidencyjnej 300710_2 - Szczytyniki entyfikatory i nazwa obrębu ewidencyjnego 0020 - Sobieski II skala 1: 500 kraj mapy zasadniczej 6 160 23 13.4 3 6 160 23 13.4 4. zwa ukladu wsporzednych prostokatnych 6 160 23 18.2 1. 6 160 23 18.2 iskich 2000 strefa 6 zwa ukladu wysokoosci Kronstadt 86 naczenie granic obszaru, który byl - - - - - edmiotem aktualizacji Mapa zostala wykonana bez ustalenia ormacje o sluzebnoscach gruntowych sluzebnoscí gruntowych. ających wplyw na zagospodarowanie ntów, zlokalizowanych w granicach jektowanej inwestycji a opracowania mapy 13.11.2018</p>		<p>Poświadczam się, że niniejszy dokument został opracowany w wyniku prac geodezyjnych i kartograficznych, których rezultaty zawiera operat techniczny wpisany do ewidencji materiałów państwowego zasobu geodezyjnego i kartograficznego</p> <p>Organ prowadzący państwowy zasób geodezyjny i kartograficzny</p> <p>STAROSTA KALISKI</p> <p>Identyfikator ewidencyjny materiału zasobu – operatu technicznego</p> <p>P 3007.2018.3151</p> <p>Data wpisania operatu technicznego do ewidencji materiałów zasobu</p> <p>21. GRU. 2018</p> <p>Imię, nazwisko i podpis osoby reprezentującej organ</p> <p>2 up-Starosta mgr inż. Bartłomiej Niewiadomski KIEROWNIK ODDZIAŁU POWIATOWY OŚRODEK DOKUMENTACJI GEODEZYJNEJ I KARTOGRAFICZNEJ</p>	
<p><b>ZAKŁAD</b> BUDOWLANO-KARTOGRAFICZNYCH mgr inż. Marek Skubisz ul. Łomnicka 12, tel. 513 132 799 62 - 800 Kalisz Nr uprawnień 6087</p>		<p>6087</p>	
<p>imię i nazwisko lub nazwa podmiotu Geodeta uprawniony mgr inż. Marek Skubisz Nr uprawnień 6087 Zakres 1-3</p>		<p>podpis osoby reprezentującej podmiot</p> <p>6087</p> <p>imię i nazwisko geodety uprawnionego</p> <p>nr uprawnień i podpis geodety</p>	
<p>Znaki geodezyjne urządzenia zabezpieczające te znaki oraz budowle trianulacyjne podlegają ochronie</p>			

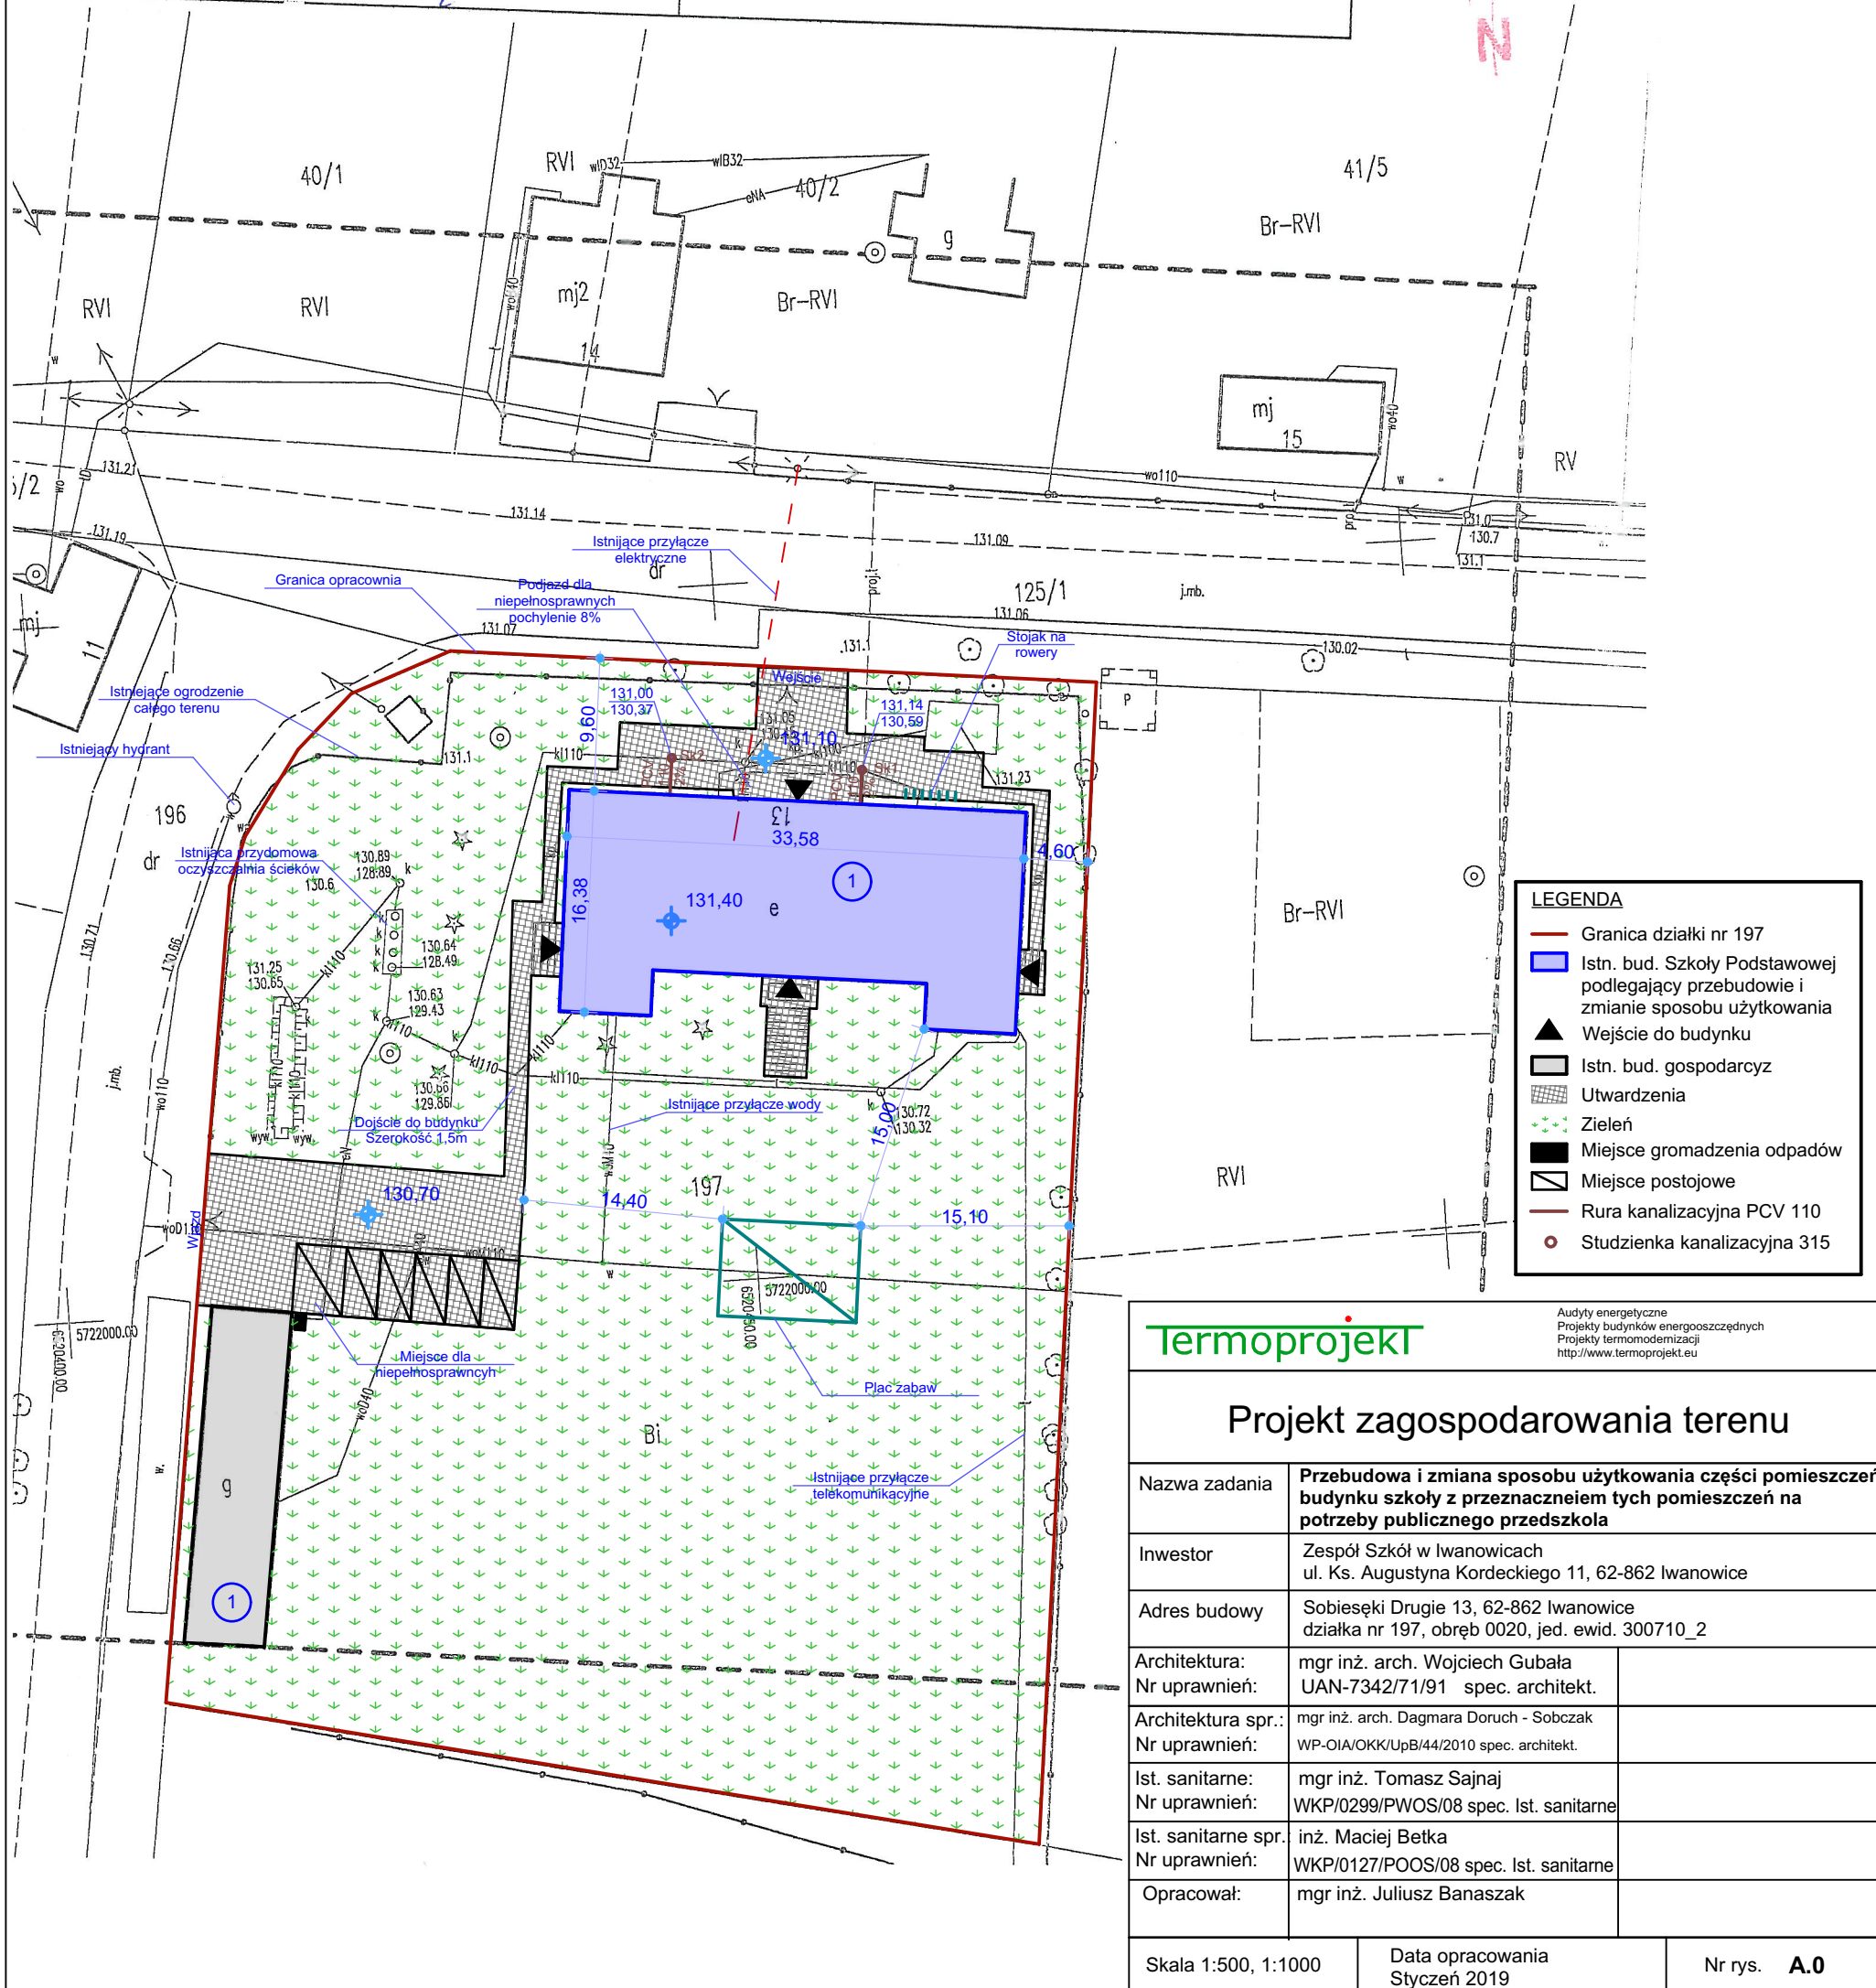

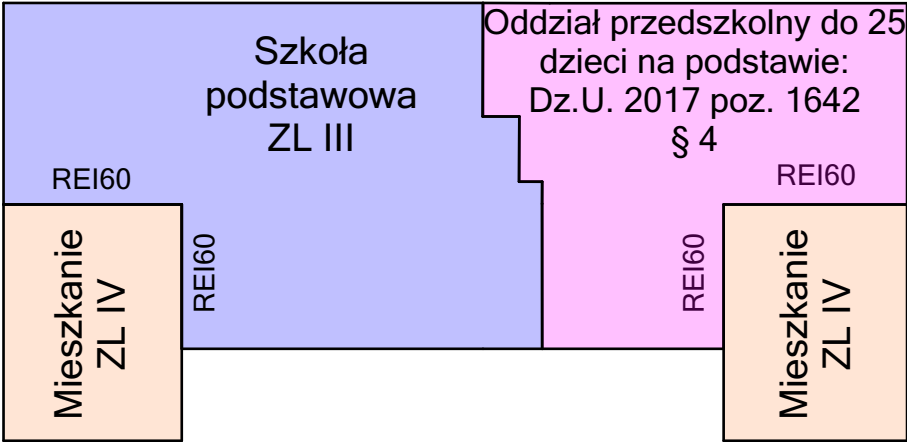


Elementy istniejące  
Elementy do rozbiórki  
Elementy projektowane

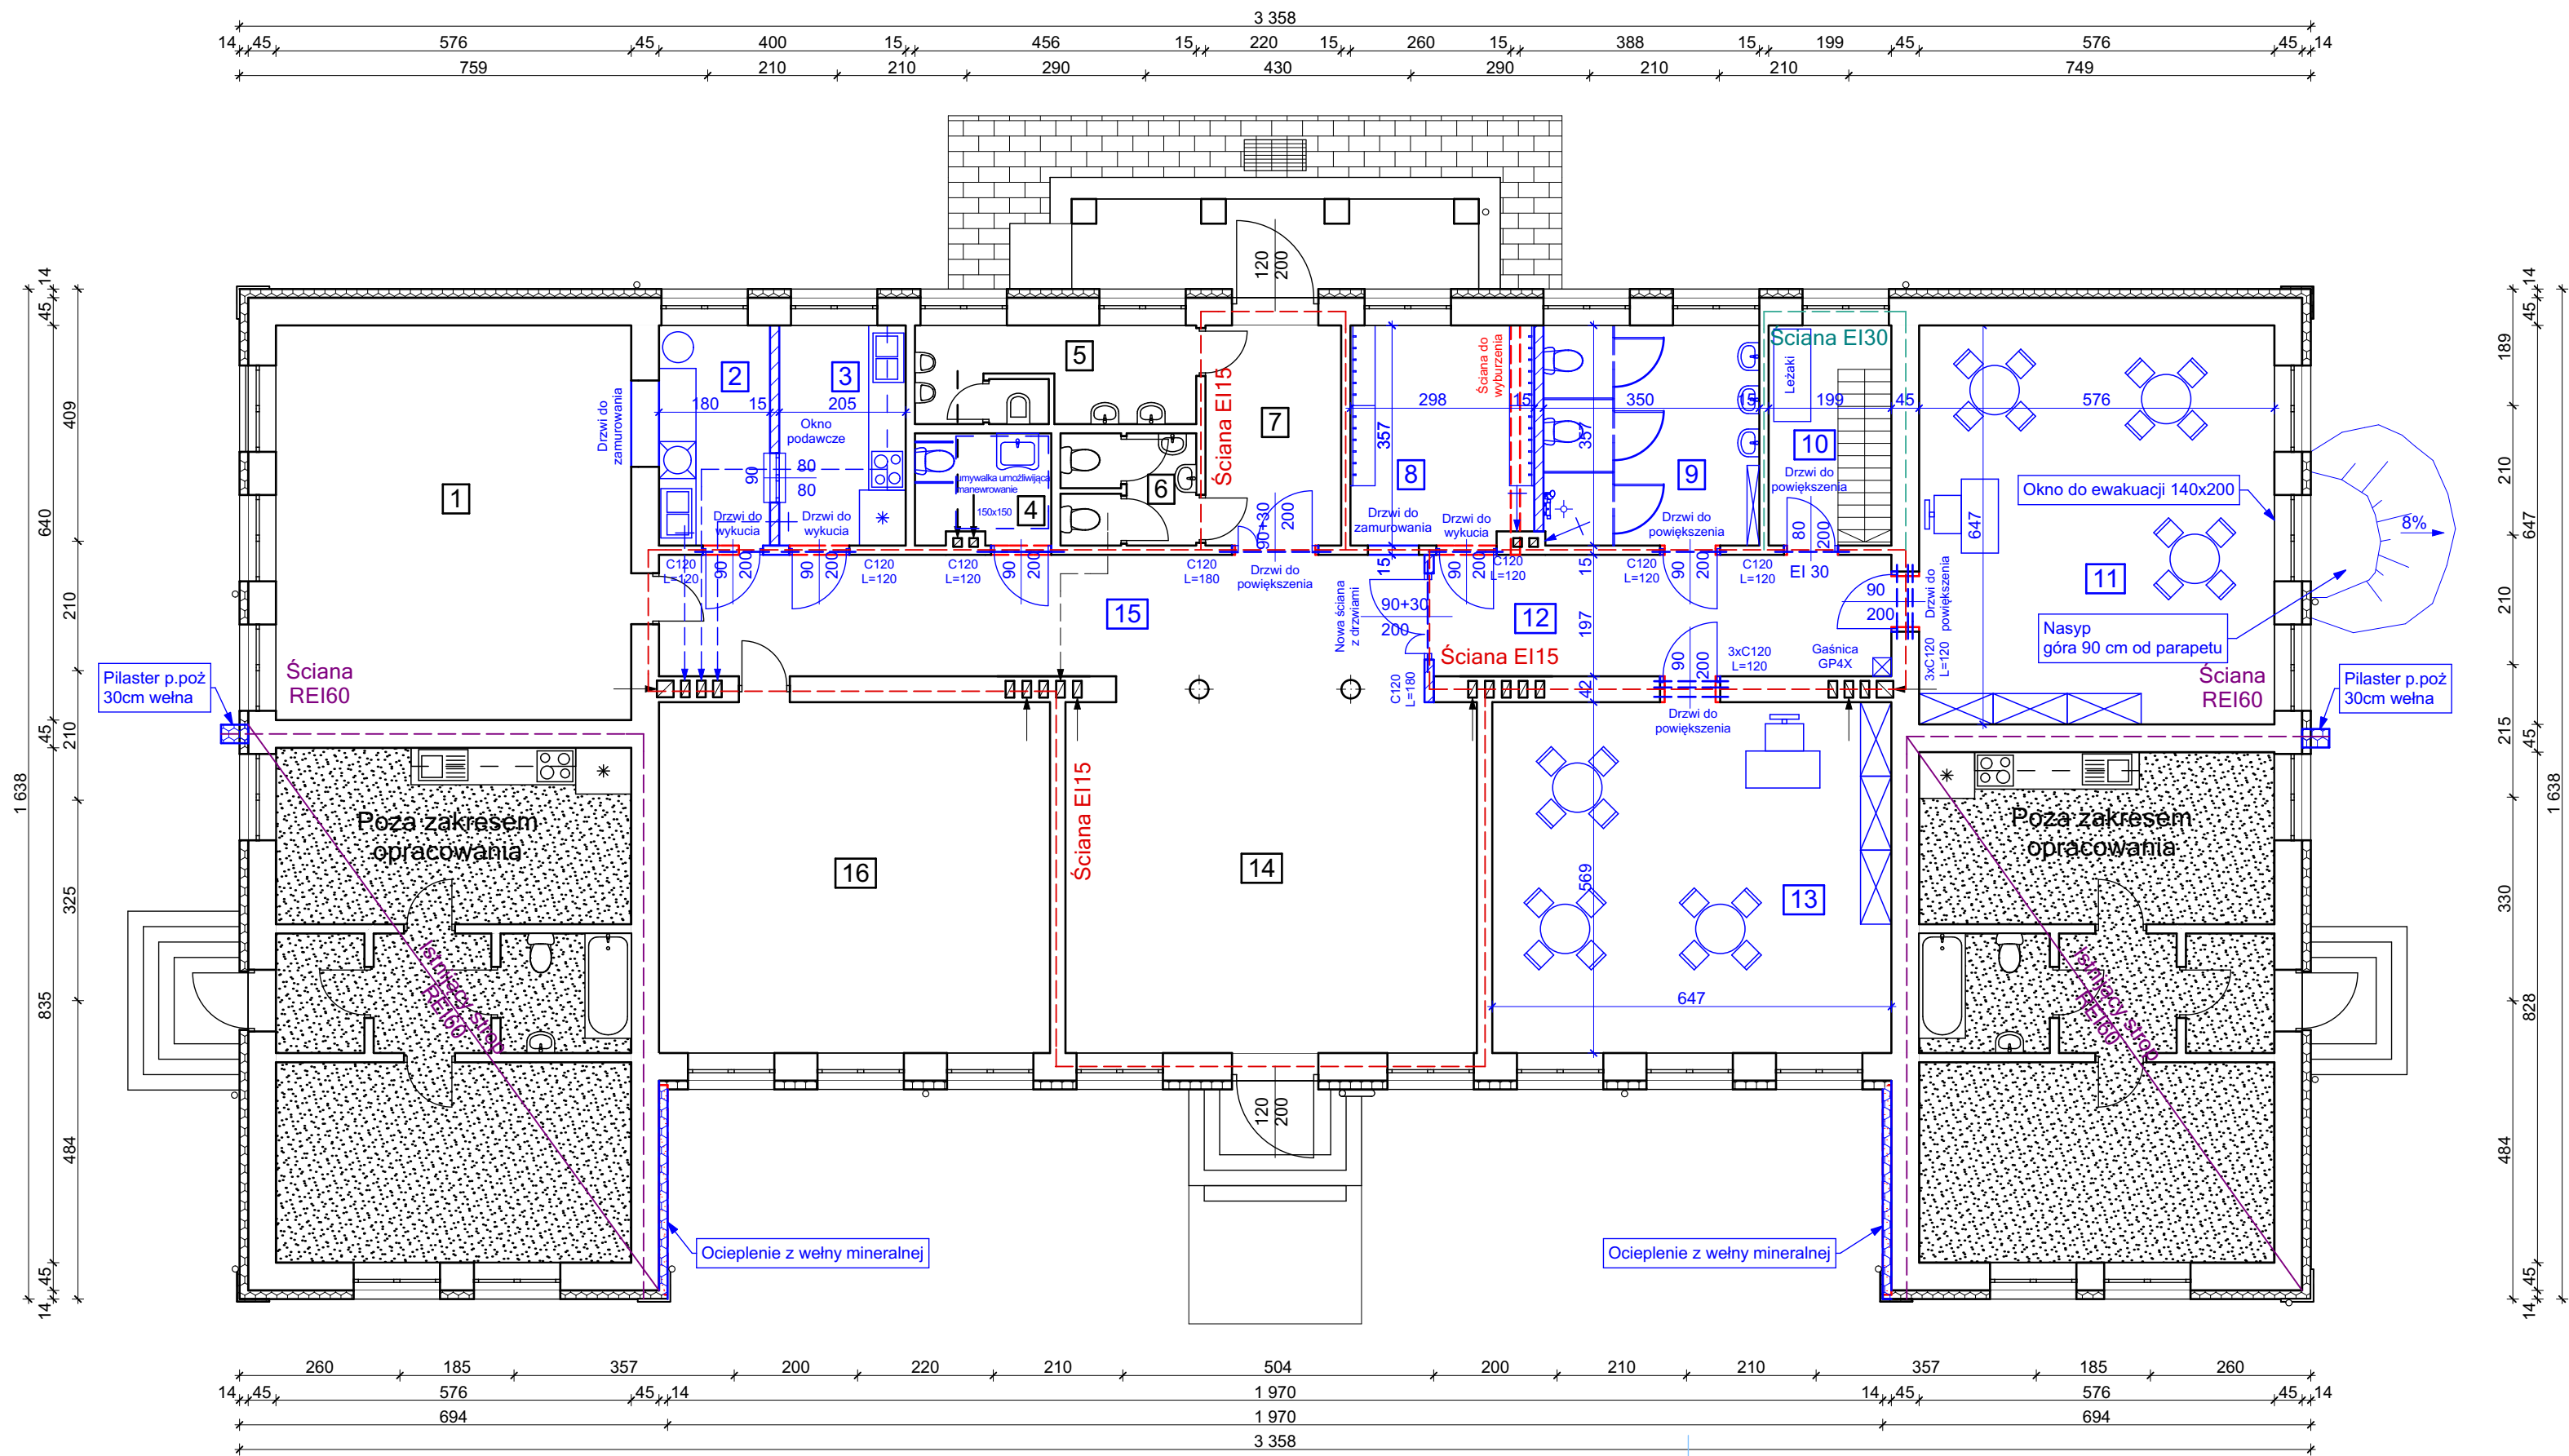

Zestawienie Pomieszczeń		
Numer strefy	Nazwa strefy	Powierzchnia
1	Sala - SP	37,2
2	Zmywalnia	6,4
3	Kuchnia	7,3
4	WC pracownicy	4,0
5	WC chłopcy	7,3
6	WC dziewczyny	4,0
7	Wiatrołap	7,9
8	Szatnia	10,6
9	Pom. sanitarne	12,5
10	Magazyn	7,2
11	Sala przedszkolna	37,6
12	Komunikacja	14,6
13	Sala wielofunkcyjna	37,0
14	Holl	38,0
15	Komunikacja	26,7
16	Sala - SP	36,2
		294,5 m <sup>2</sup>

Powierzchnia podlegająca przebudowie: 204m<sup>2</sup>

Termoprojekt		
Rzut parteru		
Nazwa zadania	Przebudowa i zmiana sposobu użytkowania części pomieszczeń budynku szkoły z przeznaczeniem tych pomieszczeń na potrzeby publicznego przedszkola	
Inwestor	Zespół Szkół w Iwanowicach ul. Ks. Augustyna Kordeckiego 11, 62-862 Iwanowice	
Adres budowy	Sobieski Długie 13, 62-862 Iwanowice działka nr 197, obręb 0020, jed. ewid. 300710_2	
Architektura:	mgr inż. arch. Wojciech Gubała	
Nr uprawnień:	UAN-7342/71/91 spec. architekt.	
Architektura spr.:	mgr inż. arch. Dagmara Doruch - Sobczak	
Nr uprawnień:	WP-OIA/OKK/UpB/44/2010 spec. architekt.	
Konstrukcja:	inż. Anna Grzęda	
Nr uprawnień:	UAN. 7342-2/94 spec. konstr. bud.	
Konstrukcja spr.:	inż. Bronisław Piórkowski	
Nr uprawnień:	UAN.7342-98/94 spec. konstr. bud.	
Opracował:	mgr inż. Juliusz Banaszak	
Skala 1:100	Data opracowania Czerwiec 2018	Nr rys. <b>A.1</b>

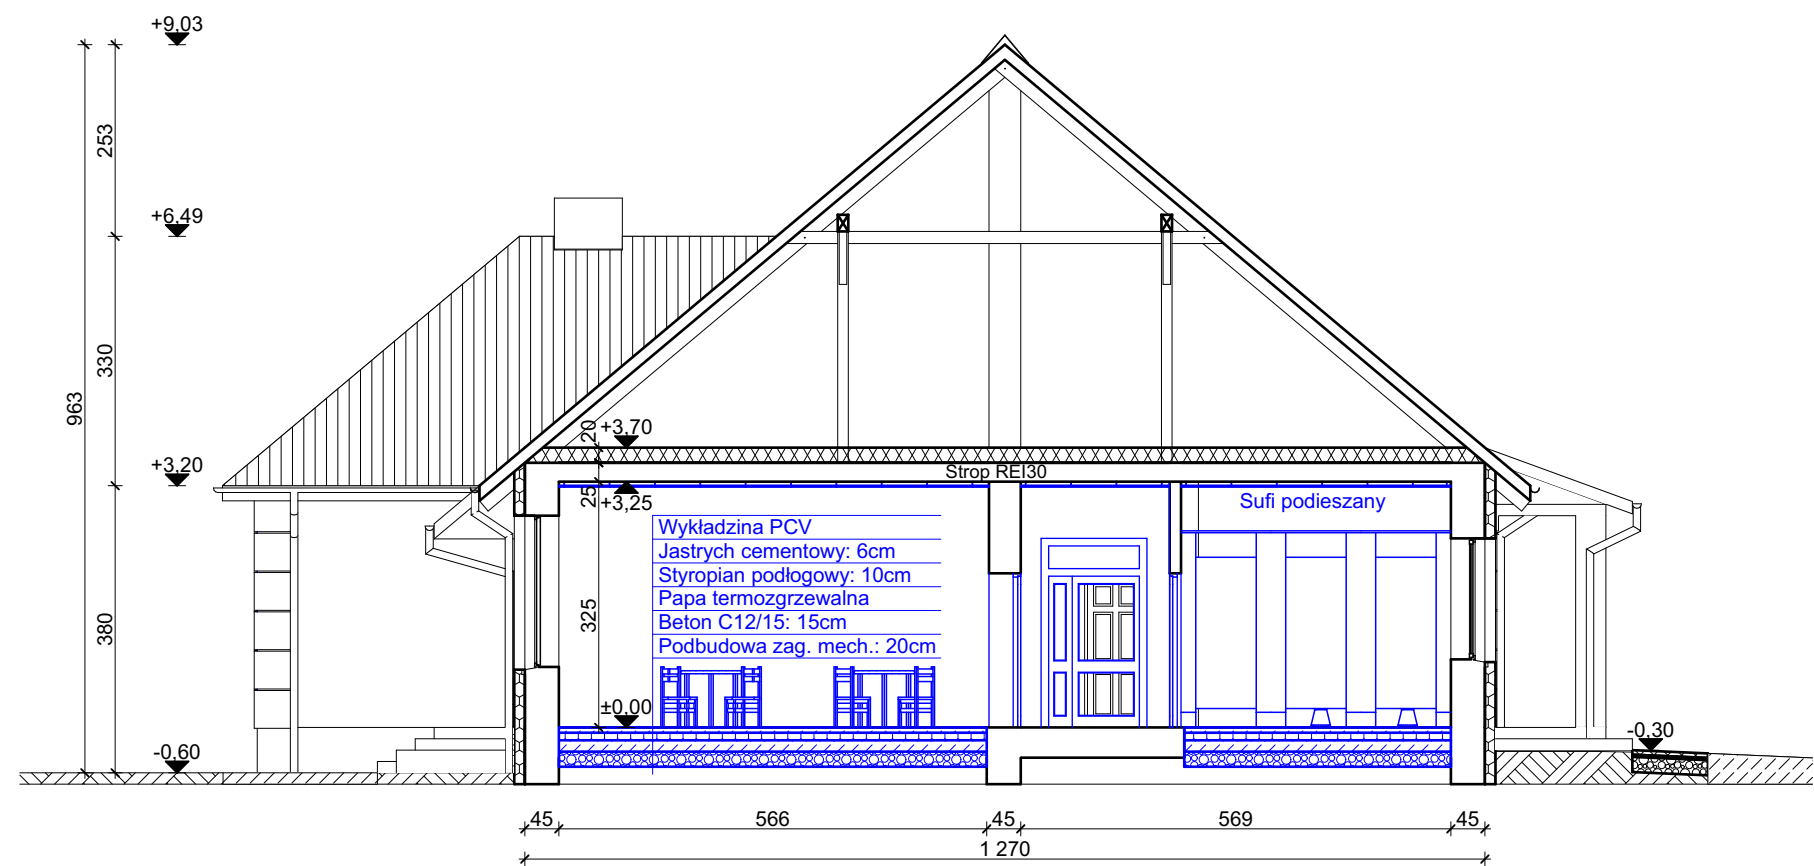

Termoprojekt

Audyty energetyczne  
Projekty budynków energooszczędnych  
Projekty termomodernizacji  
<http://www.termoprojekt.eu>


## Przekrój A-A

Nazwa zadania	<b>Przebudowa i zmiana sposobu użytkowania części pomieszczeń budynku szkoły z przeznaczeniem tych pomieszczeń na potrzeby publicznego przedszkola</b>	
Inwestor	Zespół Szkół w Iwanowicach ul. Ks. Augustyna Kordeckiego 11, 62-862 Iwanowice	
Adres budowy	Sobiesęki Drugie 13, 62-862 Iwanowice działka nr 197, obręb 0020, jed. ewid. 300710_2	
Architektura: Nr uprawnień:	mgr inż. arch. Wojciech Gubała UAN-7342/71/91 spec. architekt.	
Architektura spr.: Nr uprawnień:	mgr inż. arch. Dagmara Doruch - Sobczak WP-OIA/OKK/UpB/44/2010 spec. architekt.	
Opracował:	mgr inż. Juliusz Banaszak	

Skala 1:100

Data opracowania  
Czerwiec 2018

Nr rys. **A.2**

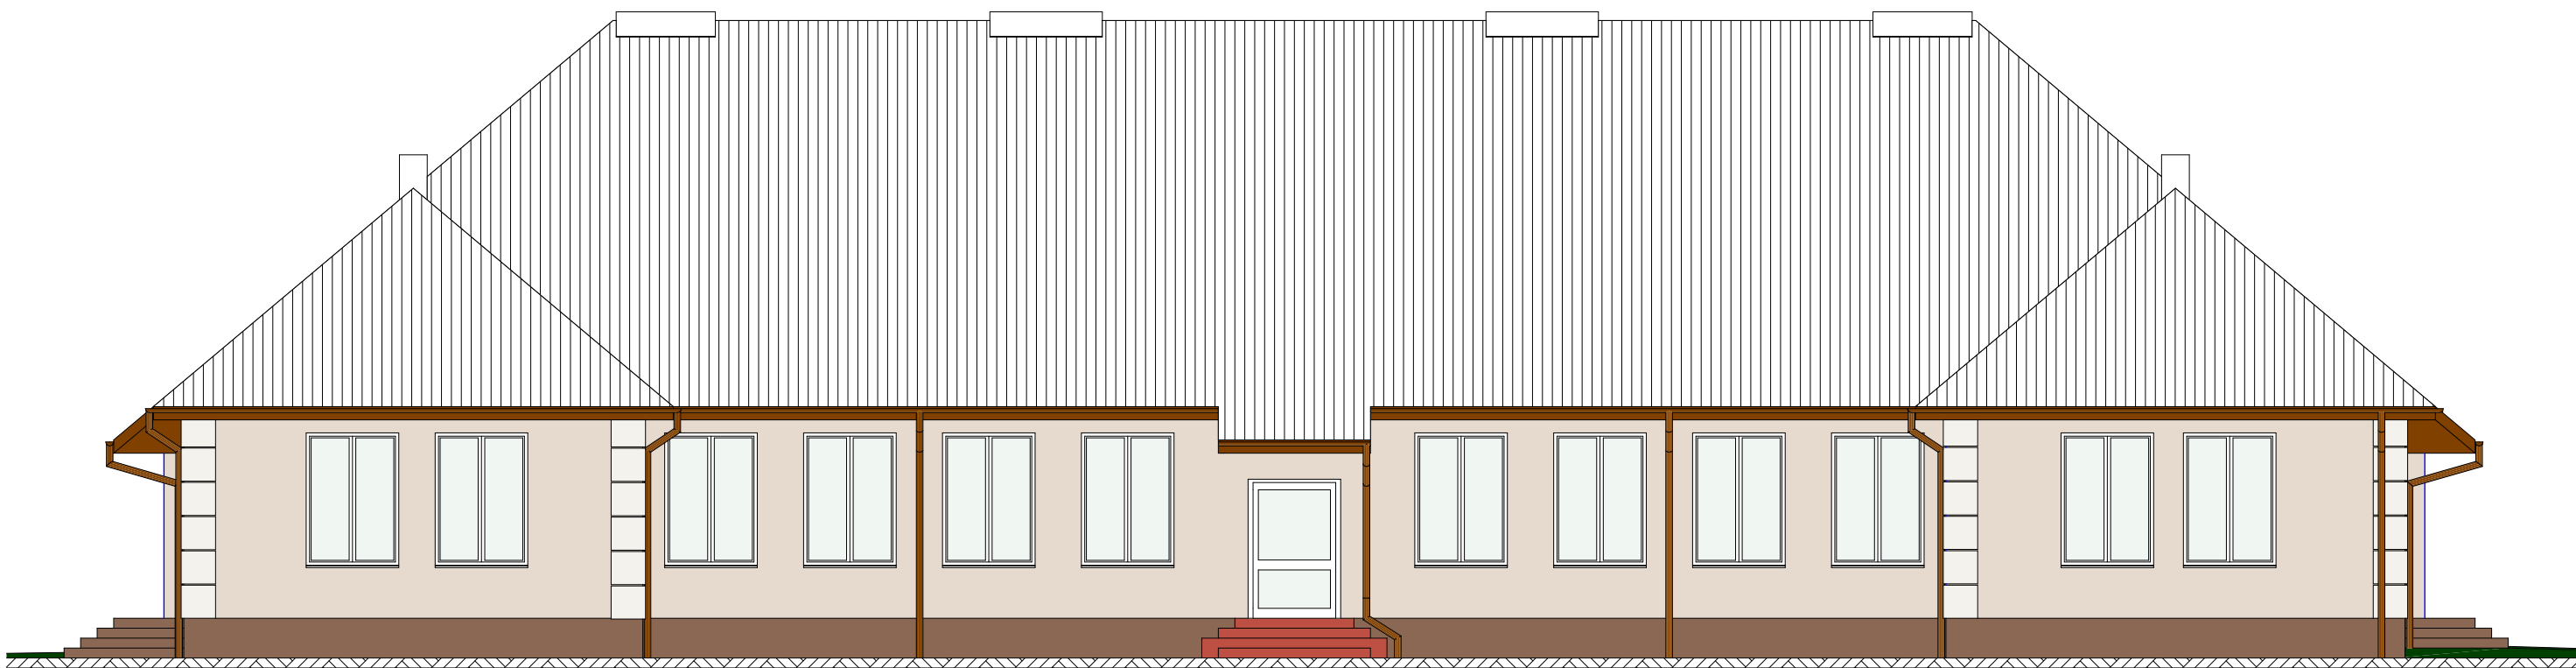

Elewacja południowa



Elewacja zachodnia

#### Istnijące elewacje:


- Ściany: Tynk mineralny kolor kremowy z białymi akcentami.
- Cokół: Tynk żywiczny kolor brązowy
- Dach: blacha falista kolor biały
- Orynnowanie: PCV kolor brązowy

**Termoprojekt**

Audyty energetyczne  
Projekty budynków energooszczędnych  
Projekty termomodernizacji  
<http://www.termoprojekt.eu>

#### Elewacje S i W

Nazwa zadania	<b>Przebudowa i zmiana sposobu użytkowania części pomieszczeń budynku szkoły z przeznaczeniem tych pomieszczeń na potrzeby publicznego przedszkola</b>		
Inwestor	Zespół Szkół w Iwanowicach ul. Ks. Augustyna Kordeckiego 11, 62-862 Iwanowice		
Adres budowy	Sobiesęki Drugie 13, 62-862 Iwanowice działka nr 197, obręb 0020, jed. ewid. 300710_2		
Architektura: Nr uprawnień:	mgr inż. arch. Wojciech Gubała UAN-7342/71/91 spec. architekt.		
Architektura spr.: Nr uprawnień:	mgr inż. arch. Dagmara Doruch - Sobczak WP-OIA/OKK/UpB/44/2010 spec. architekt.		
Opracował:	mgr inż. Juliusz Banaszak		
Skala 1:100	Data opracowania Czerwiec 2018		Nr rys. <b>A.3</b>

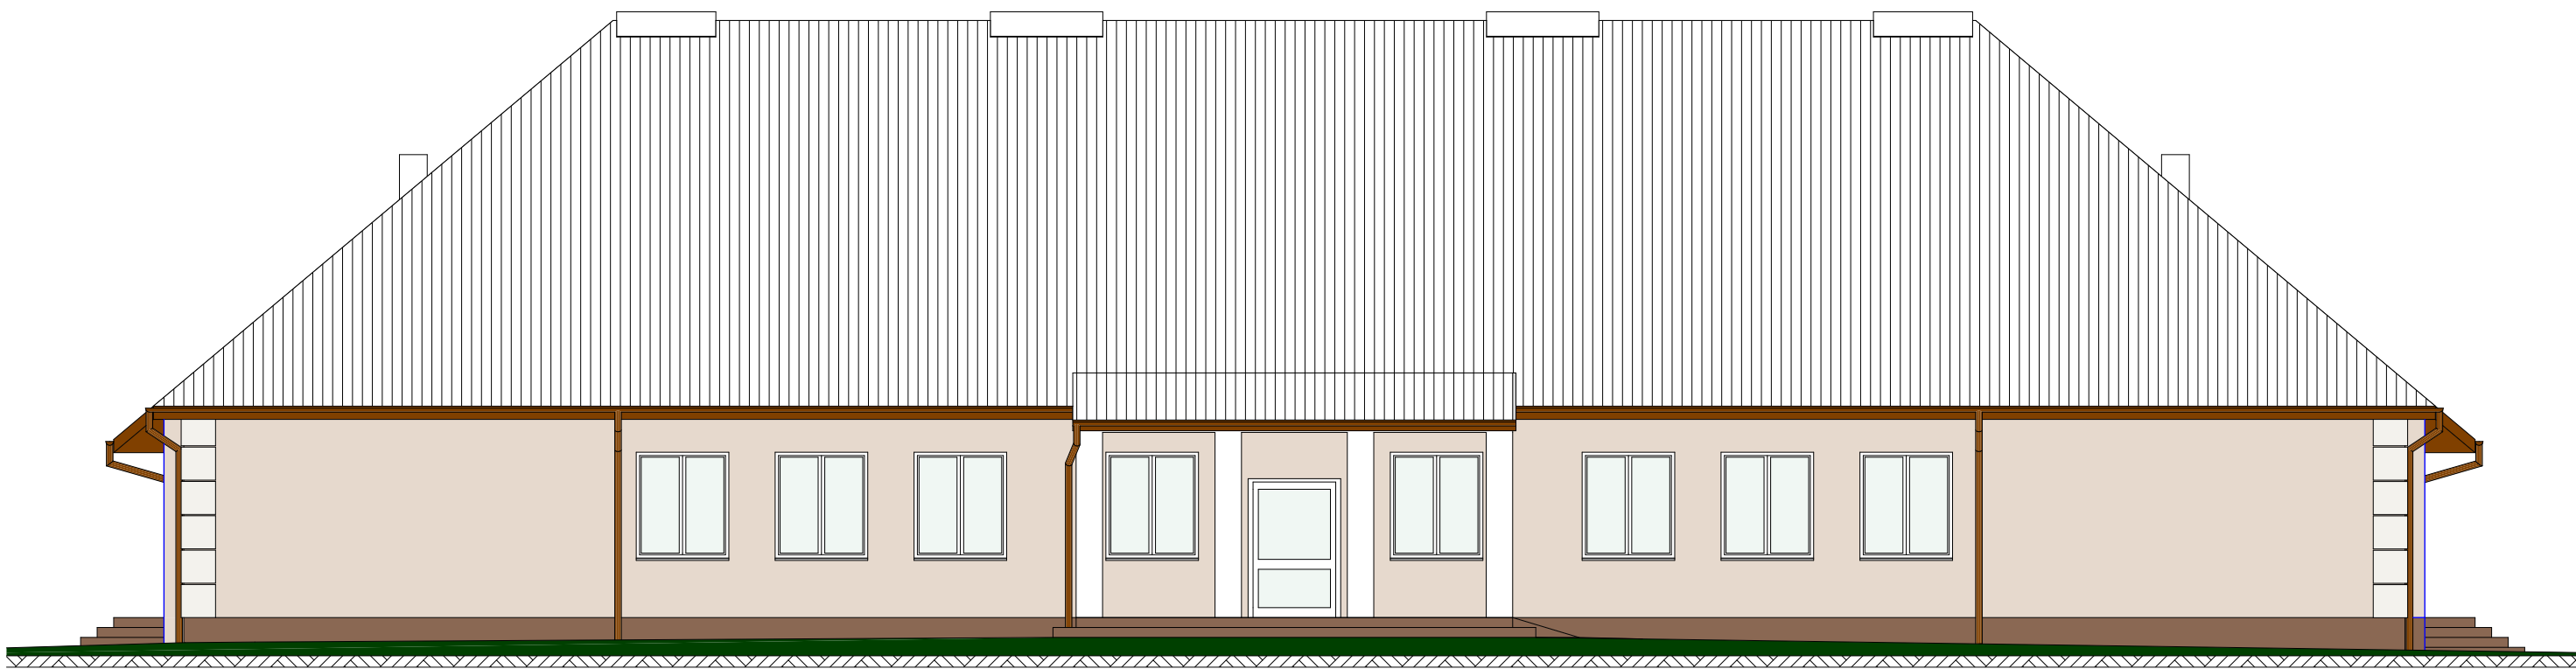


Elewacja północna



Elewacja wschodnia

Istnijące elewacje:

- Ściany: Tynk mineralny kolor kremowy z białymi akcentami.
- Cokół: Tynk żywiczny kolor brązowy
- Dach: blacha falista kolor biały
- Orynnowanie: PCV kolor brązowy



Audyty energetyczne

Projekty budynków energooszczędnych

Projekty termomodernizacji


<http://www.termoprojekt.eu>

Elewacje N i E

Nazwa zadania	Przebudowa i zmiana sposobu użytkowania części pomieszczeń budynku szkoły z przeznaczeniem tych pomieszczeń na potrzeby publicznego przedszkola		
Inwestor	Zespół Szkół w Iwanowicach ul. Ks. Augustyna Kordeckiego 11, 62-862 Iwanowice		
Adres budowy	Sobiesęki Drugie 13, 62-862 Iwanowice działka nr 197, obręb 0020, jed. ewid. 300710_2		
Architektura: Nr uprawnień:	mgr inż. arch. Wojciech Gubała UAN-7342/71/91 spec. architekt.		
Architektura spr.: Nr uprawnień:	mgr inż. arch. Dagmara Doruch - Sobczak WP-OIA/OKK/UpB/44/2010 spec. architekt.		
Opracował:	mgr inż. Juliusz Banaszak		
Skala 1:100		Data opracowania Czerwiec 2018	Nr rys. <b>A.4</b>





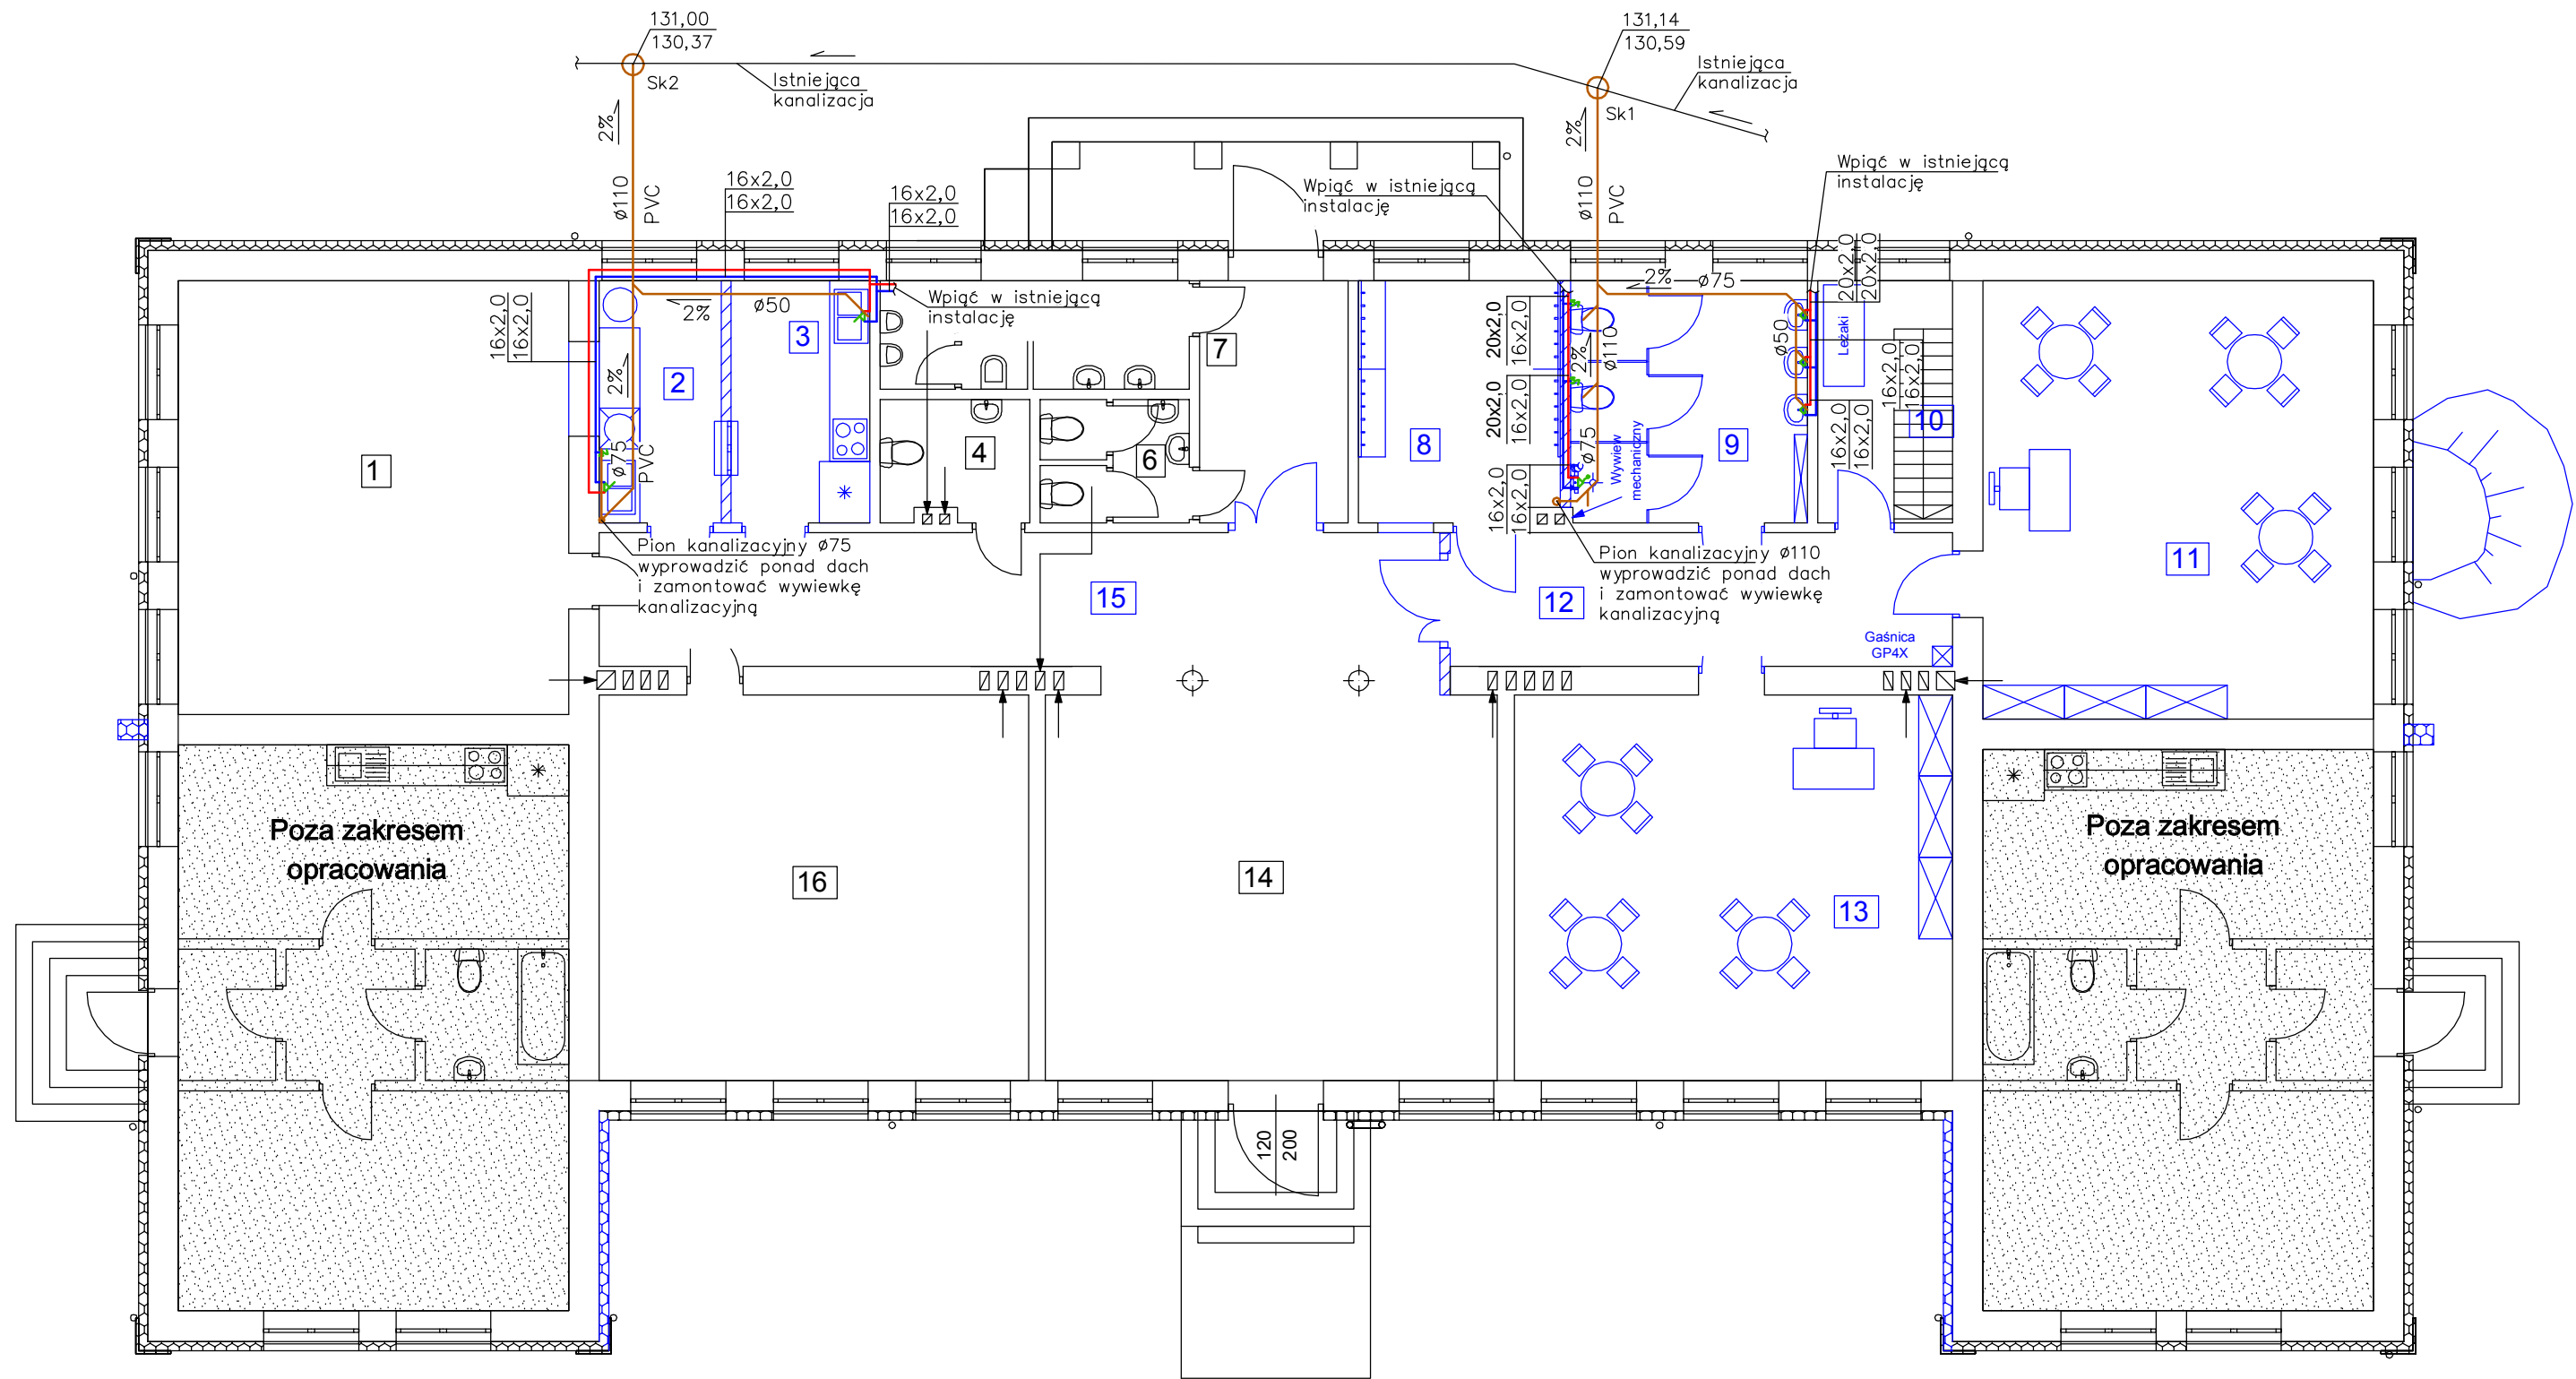

Zestawienie Pomieszczeń		
Numer strefy	Nazwa strefy	Powierzchnia
1	Sala - SP	37,2
2	Zmywalnia	6,4
3	Kuchnia	7,3
4	WC pracowników	4
5	WC chłopcy	7,3
6	WC dziewczyny	4
7	Wiatrołap	7,9
8	Szafnia	10,6
9	Pom. sanitarne	12,6
10	Magazyn	7,2
11	Sala przedszkolna - 12 dzieci	37,6
12	Komunikacja	14,6
13	Sala przedszkolna - 12 dzieci	37
14	Hall	40,1
15	Komunikacja	26,7
16	Sala - SP	36,2
		298,6 m²


- projektowana instalacja wody zimnej
- projektowana instalacja wody ciepłej
- projektowana kanalizacja sanitarna
- projektowany pion kanalizacji sanitarnej
- projektowana studzienka PVC ø425

Termoprojekt

Audyty energetyczne  
Projekty budynków energooszczędnych  
Projekty termomodernizacji  
<http://www.termoprojekt.eu>


### Rzut parteru - instalacja wodociągowa i kanalizacyjna

Nazwa zadania	Przebudowa i zmiana sposobu użytkowania części pomieszczeń budynku szkoły z przeznaczeniem tych pomieszczeń na potrzeby publicznego przedszkola		
Inwestor	Zespół Szkół w Iwanowicach ul. Ks. Augustyna Kordeckiego 11, 62-862 Iwanowice		
Adres obiektu	Sobieski Drugie 13, 62-862 Iwanowice działka nr 197, obręb 0020, jed. ewid. 300710_2		
Proj. inst. sanit.:	mgr inż. Tomasz Sajnaj		
Nr uprawnień:	WKP/0299/PWOS/08		
Spr. inst. sanit.:	inż. Maciej Betka		
Nr uprawnień:	WKP/0127/POOS/08		
Opracowała:	mgr inż. Małgorzata Biłska		
Nr uprawnień:	spec. instalacje sanitarne		
Skala 1:100	Data opracowania Czerwiec 2018r.	Nr rys. <b>IS.02</b>	Str.

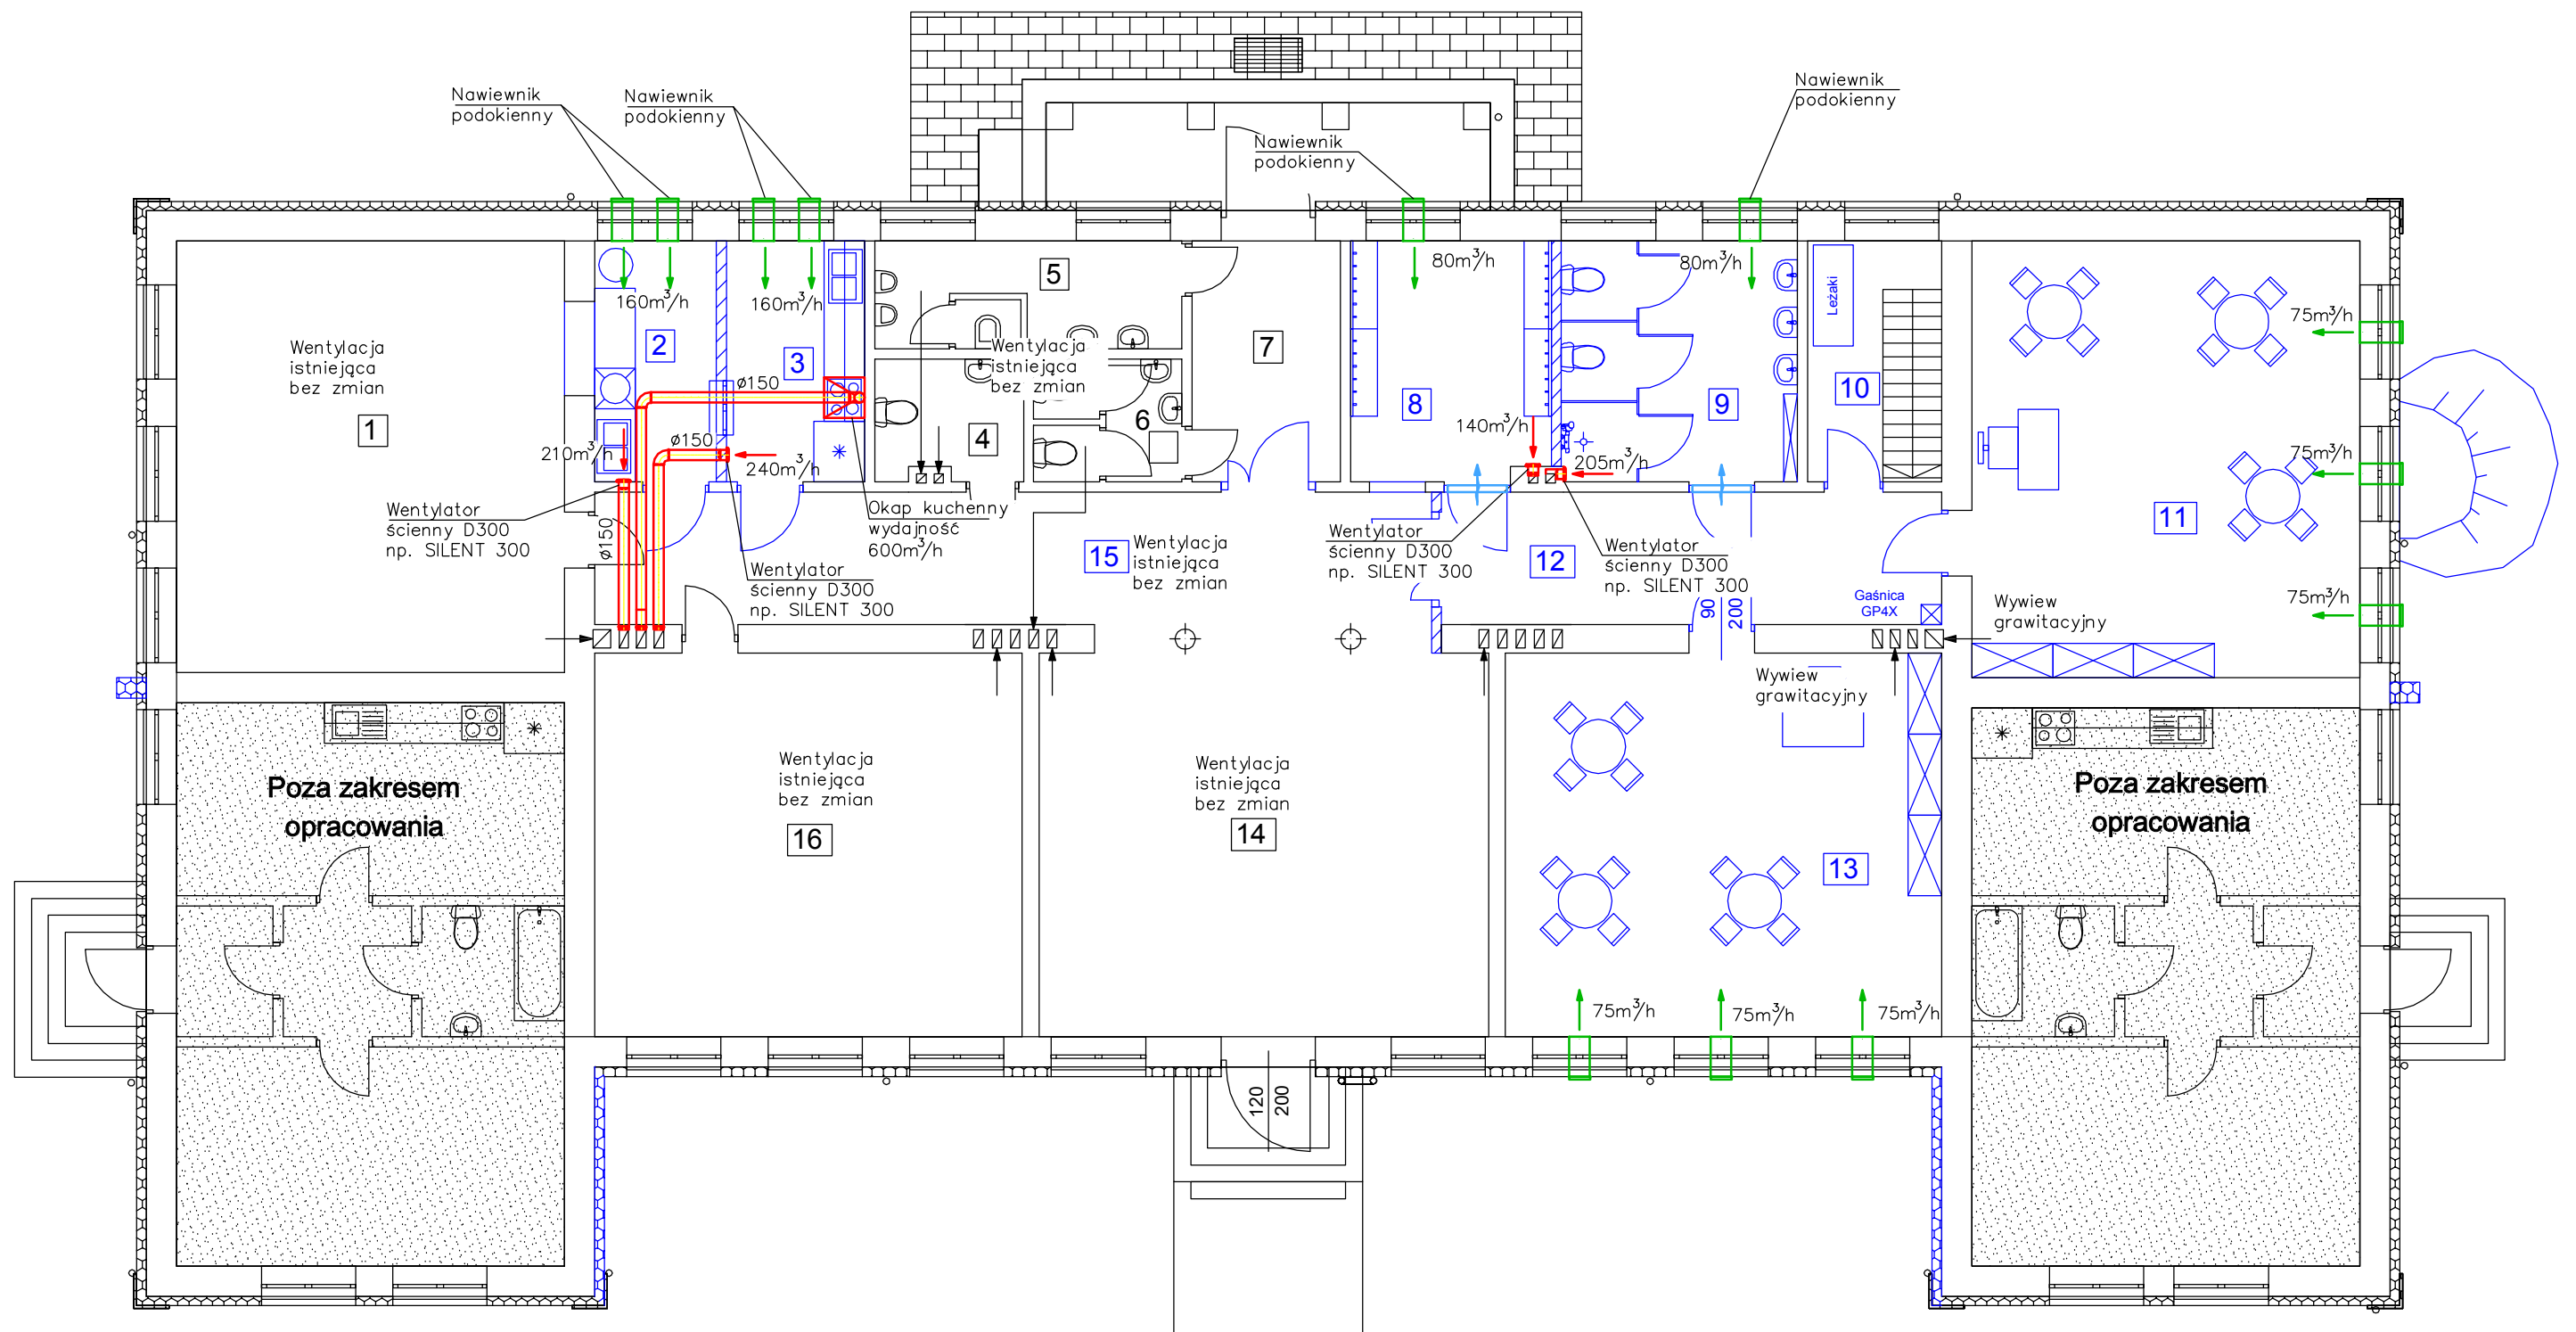

Zestawienie Pomieszczeń		
Numer strefy	Nazwa strefy	Powierzchnia
1	Sala - SP	37,2
2	Zmywalnia	6,4
3	Kuchnia	7,3
4	WC pracowników	4
5	WC dzieci	7,3
6	WC dziewczyny	4
7	Wiatrołap	7,9
8	Szafnia	10,8
9	Pom. sanitarne	12,5
10	Magazyn	7,2
11	Sala przedszkolna - 12 dzieci	37,6
12	Komunikacja	14,6
13	Sala przedszkolna - 12 dzieci	37
14	Hall	40,1
15	Komunikacja	26,7
16	Sala - SP	36,2
		296,6 m²


- projektowany wentylator wywiewny
- projektowana instalacja wentylacji wywiewnej
- projektowany nawiewnik podokienny



Audyty energetyczne  
Projekty budynków energooszczędnych  
Projekty termomodernizacji  
<http://www.termoprojekt.eu>

Rzut parteru - instalacja wentylacji			
Nazwa zadania	Przebudowa i zmiana sposobu użytkowania części pomieszczeń budynku szkoły z przeznaczeniem tych pomieszczeń na potrzeby publicznego przedszkola		
Inwestor	Zespół Szkół w Iwanowicach ul. Ks. Augustyna Kordeckiego 11, 62-862 Iwanowice		
Adres obiektu	Sobieski Drugie 13, 62-862 Iwanowice działka nr 197, obręb 0020, jed. ewid. 300710_2		
Proj. inst. sanit.:	mgr inż. Tomasz Sajnaj		
Nr uprawnień:	WKP/0299/PWOS/08		
Spr. inst. sanit.:	inż. Maciej Betka		
Nr uprawnień:	WKP/0127/POOS/08		
Opracowała:	mgr inż. Małgorzata Biłska		
Nr uprawnień:	spec. instalacje sanitarne		
Skala 1:100	Data opracowania Czerwiec 2018r.	Nr rys. <b>IS.03</b>	Str.



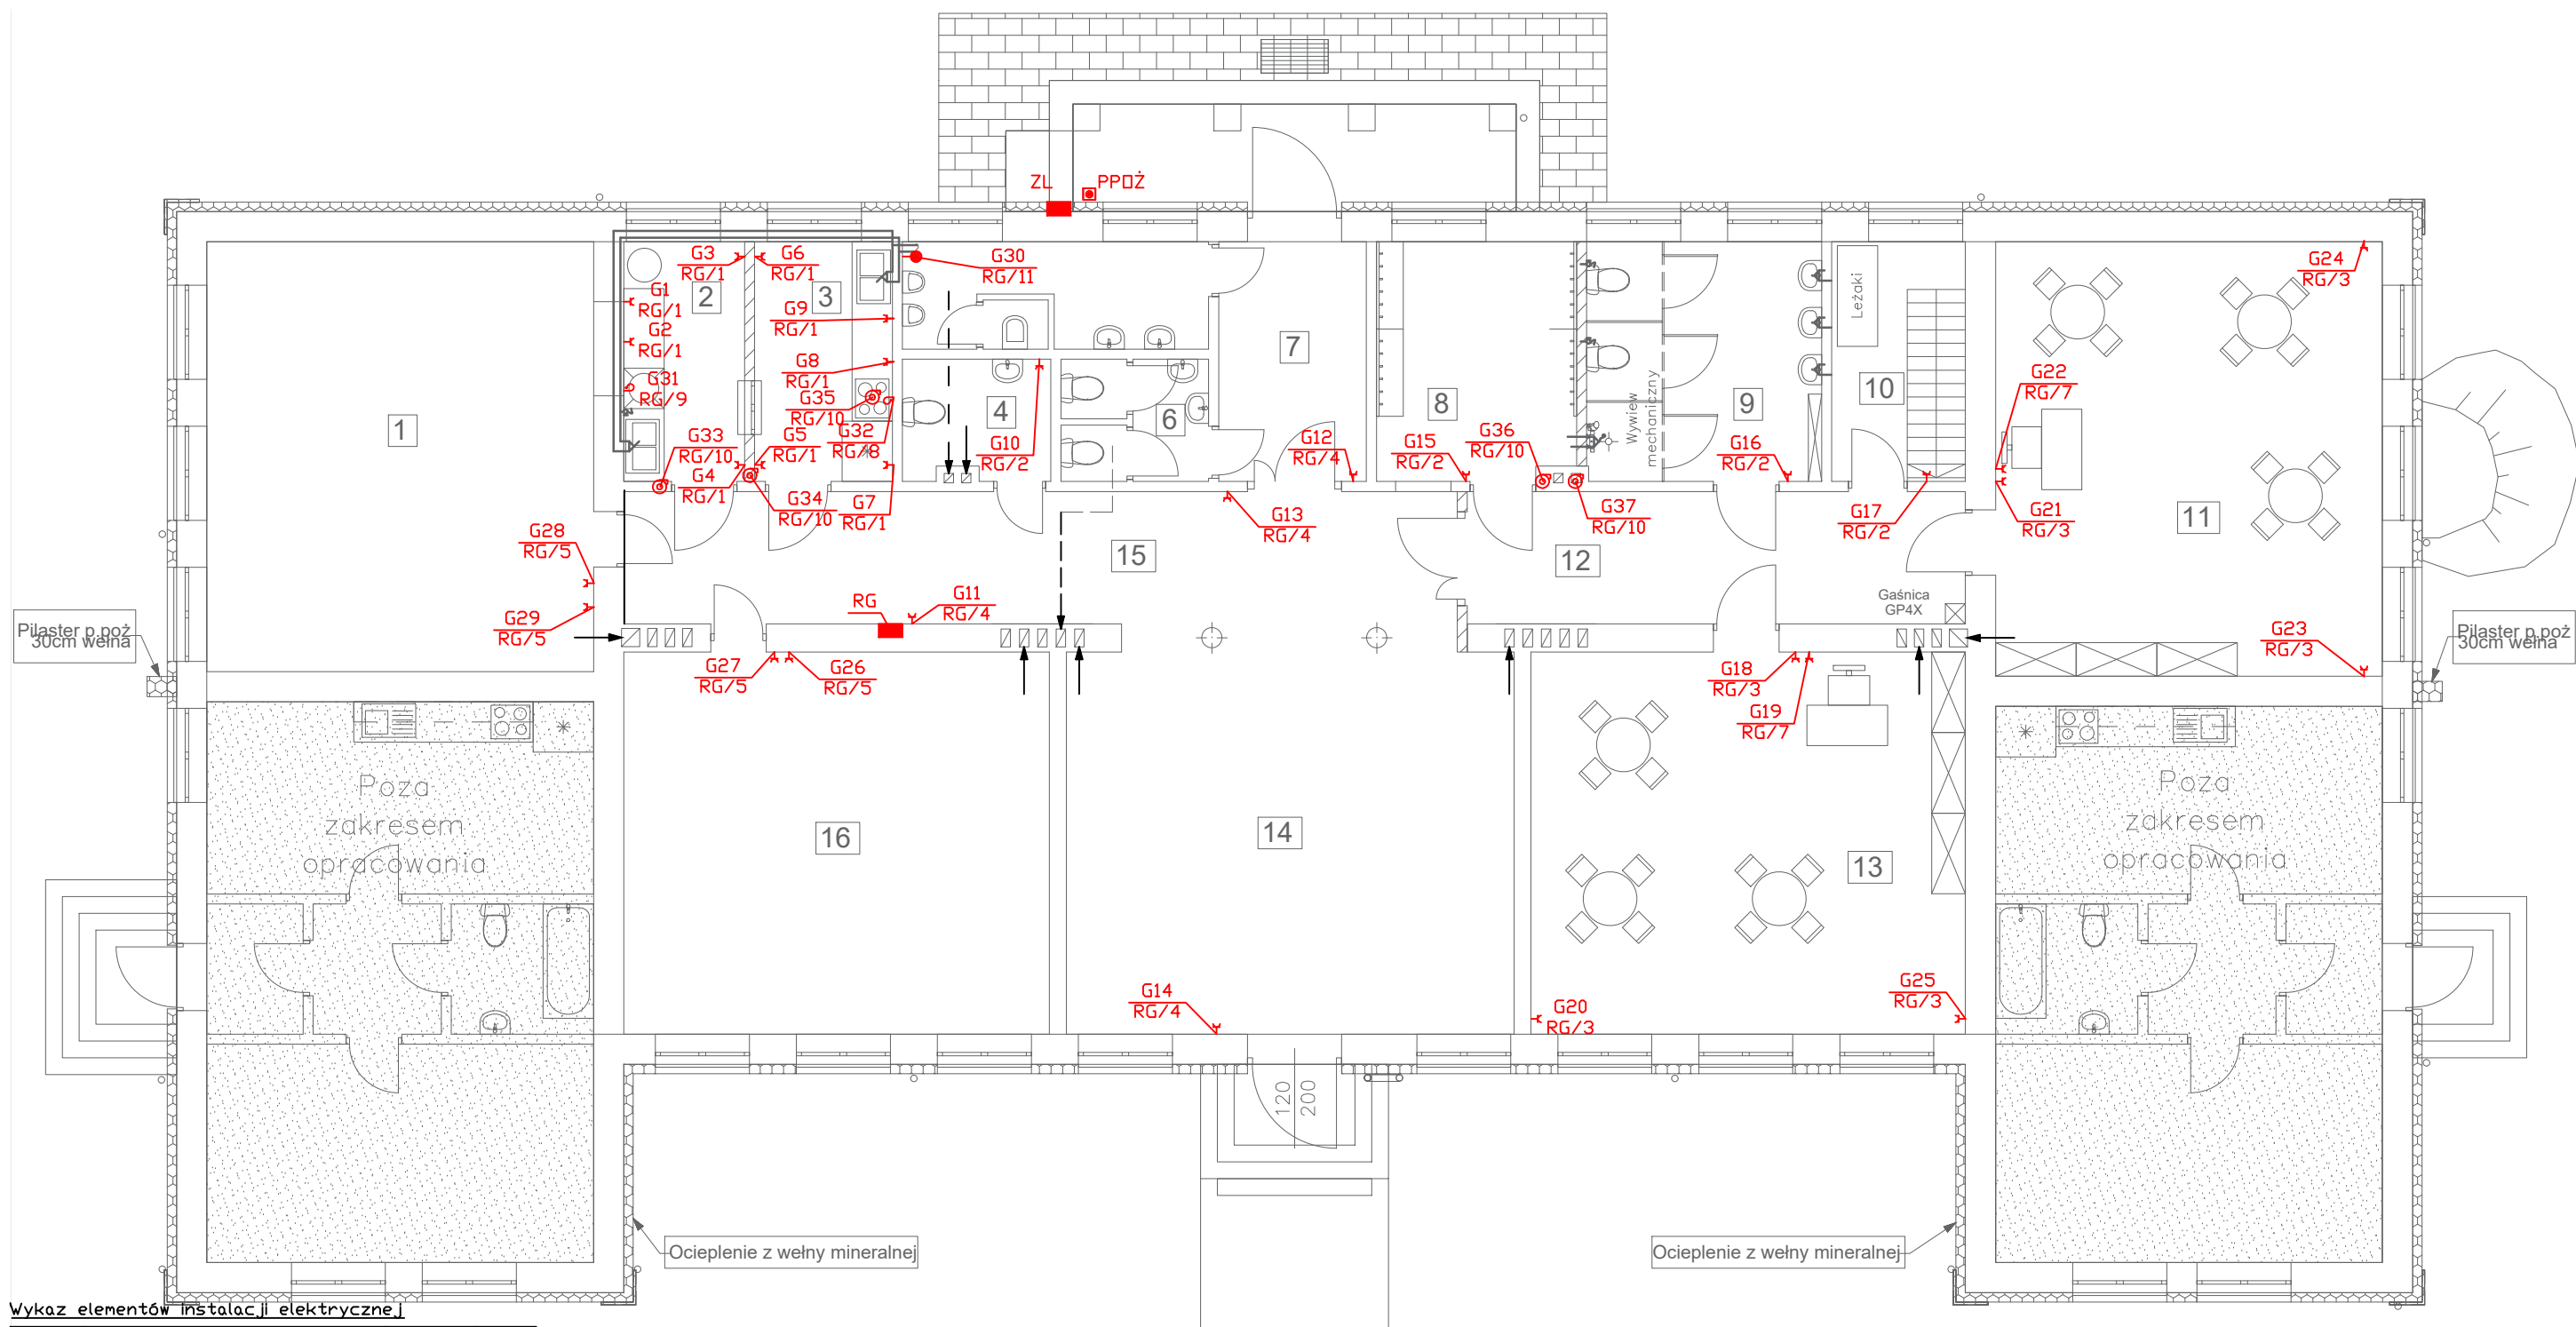

Wykaz elementów instalacji elektrycznej

Rysunek	Nazwa	Oznaczenie	Ilość...
	Gniazdo 1f	G1-G29	29 szt.
	Kuchenska elektryczna	G32	1 szt.
	Okap	G35	1 szt.
	Pojemnościowy podgrzewacz elektryczny	G30	1 szt.
	Zmywarka	G31	1 szt.
	Wentylator	G33 G34 G36 G37	4 szt.
	Złącze pomiarowe z licznikiem	ZL	1 szt.
	Rozdzielnia Główna	RG	1 szt.
	Wyłącznik Przeciw Pożarowy	PPOŻ	1 szt.

- Rysunek należy rozpatrywać równolegle z projektami branżowymi;
- W zakresie nieokreślonym w dokumentacji projektowej obowiązują:
  - Prawo Budowlane oraz obowiązujące "warunki techniczne", ustawy i rozporządzenia;
  - Warunki Techniczne Wykonania i Odbioru Robót Budowlanych (wg ITB);
  - obowiązujące Normy (wg P.K.N.);
  - instrukcje i wytyczne producentów i dostawców materiałów budowlanych i instalacyjnych;
- Przed przystąpieniem do realizacji, w fazie wykonawczej, wszystkie wymiary należy sprawdzić na budowie;
- WSZELKIE PRACE WYKONAĆ ZGODNIE Z TECHNOLOGIĄ PRODUCENTA Z UŻYCIEM SYSTEMOWYCH AKCESORIÓW, ZGODNIE ZE SZTUKĄ BUDOWLANĄ;
- INWENTARYZACJA ZOSTAŁA OPRACOWANA W ZAKRESIE NIEZBĘDNYM DO WYKONANIA ROBÓT BUDOWLANYCH;
- Wskazane oprawy i osprzęt należy traktować jako przykładowy. Dopuszcza się zastosowanie opraw i osprzętu równoważnego o tych samych lub lepszych parametrach

Termoprojekt

Audyty energetyczne  
Projekty budynków energooszczędnych  
Projekty termomodernizacji  
<http://www.termoprojekt.eu>


## Rzut parteru - instalacja zasilająca

Nazwa zadania	Przebudowa i zmiana sposobu użytkowania części pomieszczeń budynku szkoły z przeznaczeniem tych pomieszczeń na potrzeby publicznego przedszkola	
Inwestor	Zespół Szkół w Iwanowicach ul. Ks. Augustyna Kordeckiego 11, 62-862 Iwanowice	
Adres budowy	Sobiesęki Drugie 13, 62-862 Iwanowice działka nr 197, obręb 0020, jed. ewid. 300710_2	
inst. elektryczne:	inż. Henryk Domagała	
Nr uprawnień:	466/89/UW spec. inst. elektryczne	
spr. inst. elektrycz.:	mgr inż. Grzegorz Szurgut	
Nr uprawnień:	202/DOŚ/15 spec. inst. elektryczne	

Skala 1:100

Data opracowania  
Czerwiec 2018

Nr rys. E.1

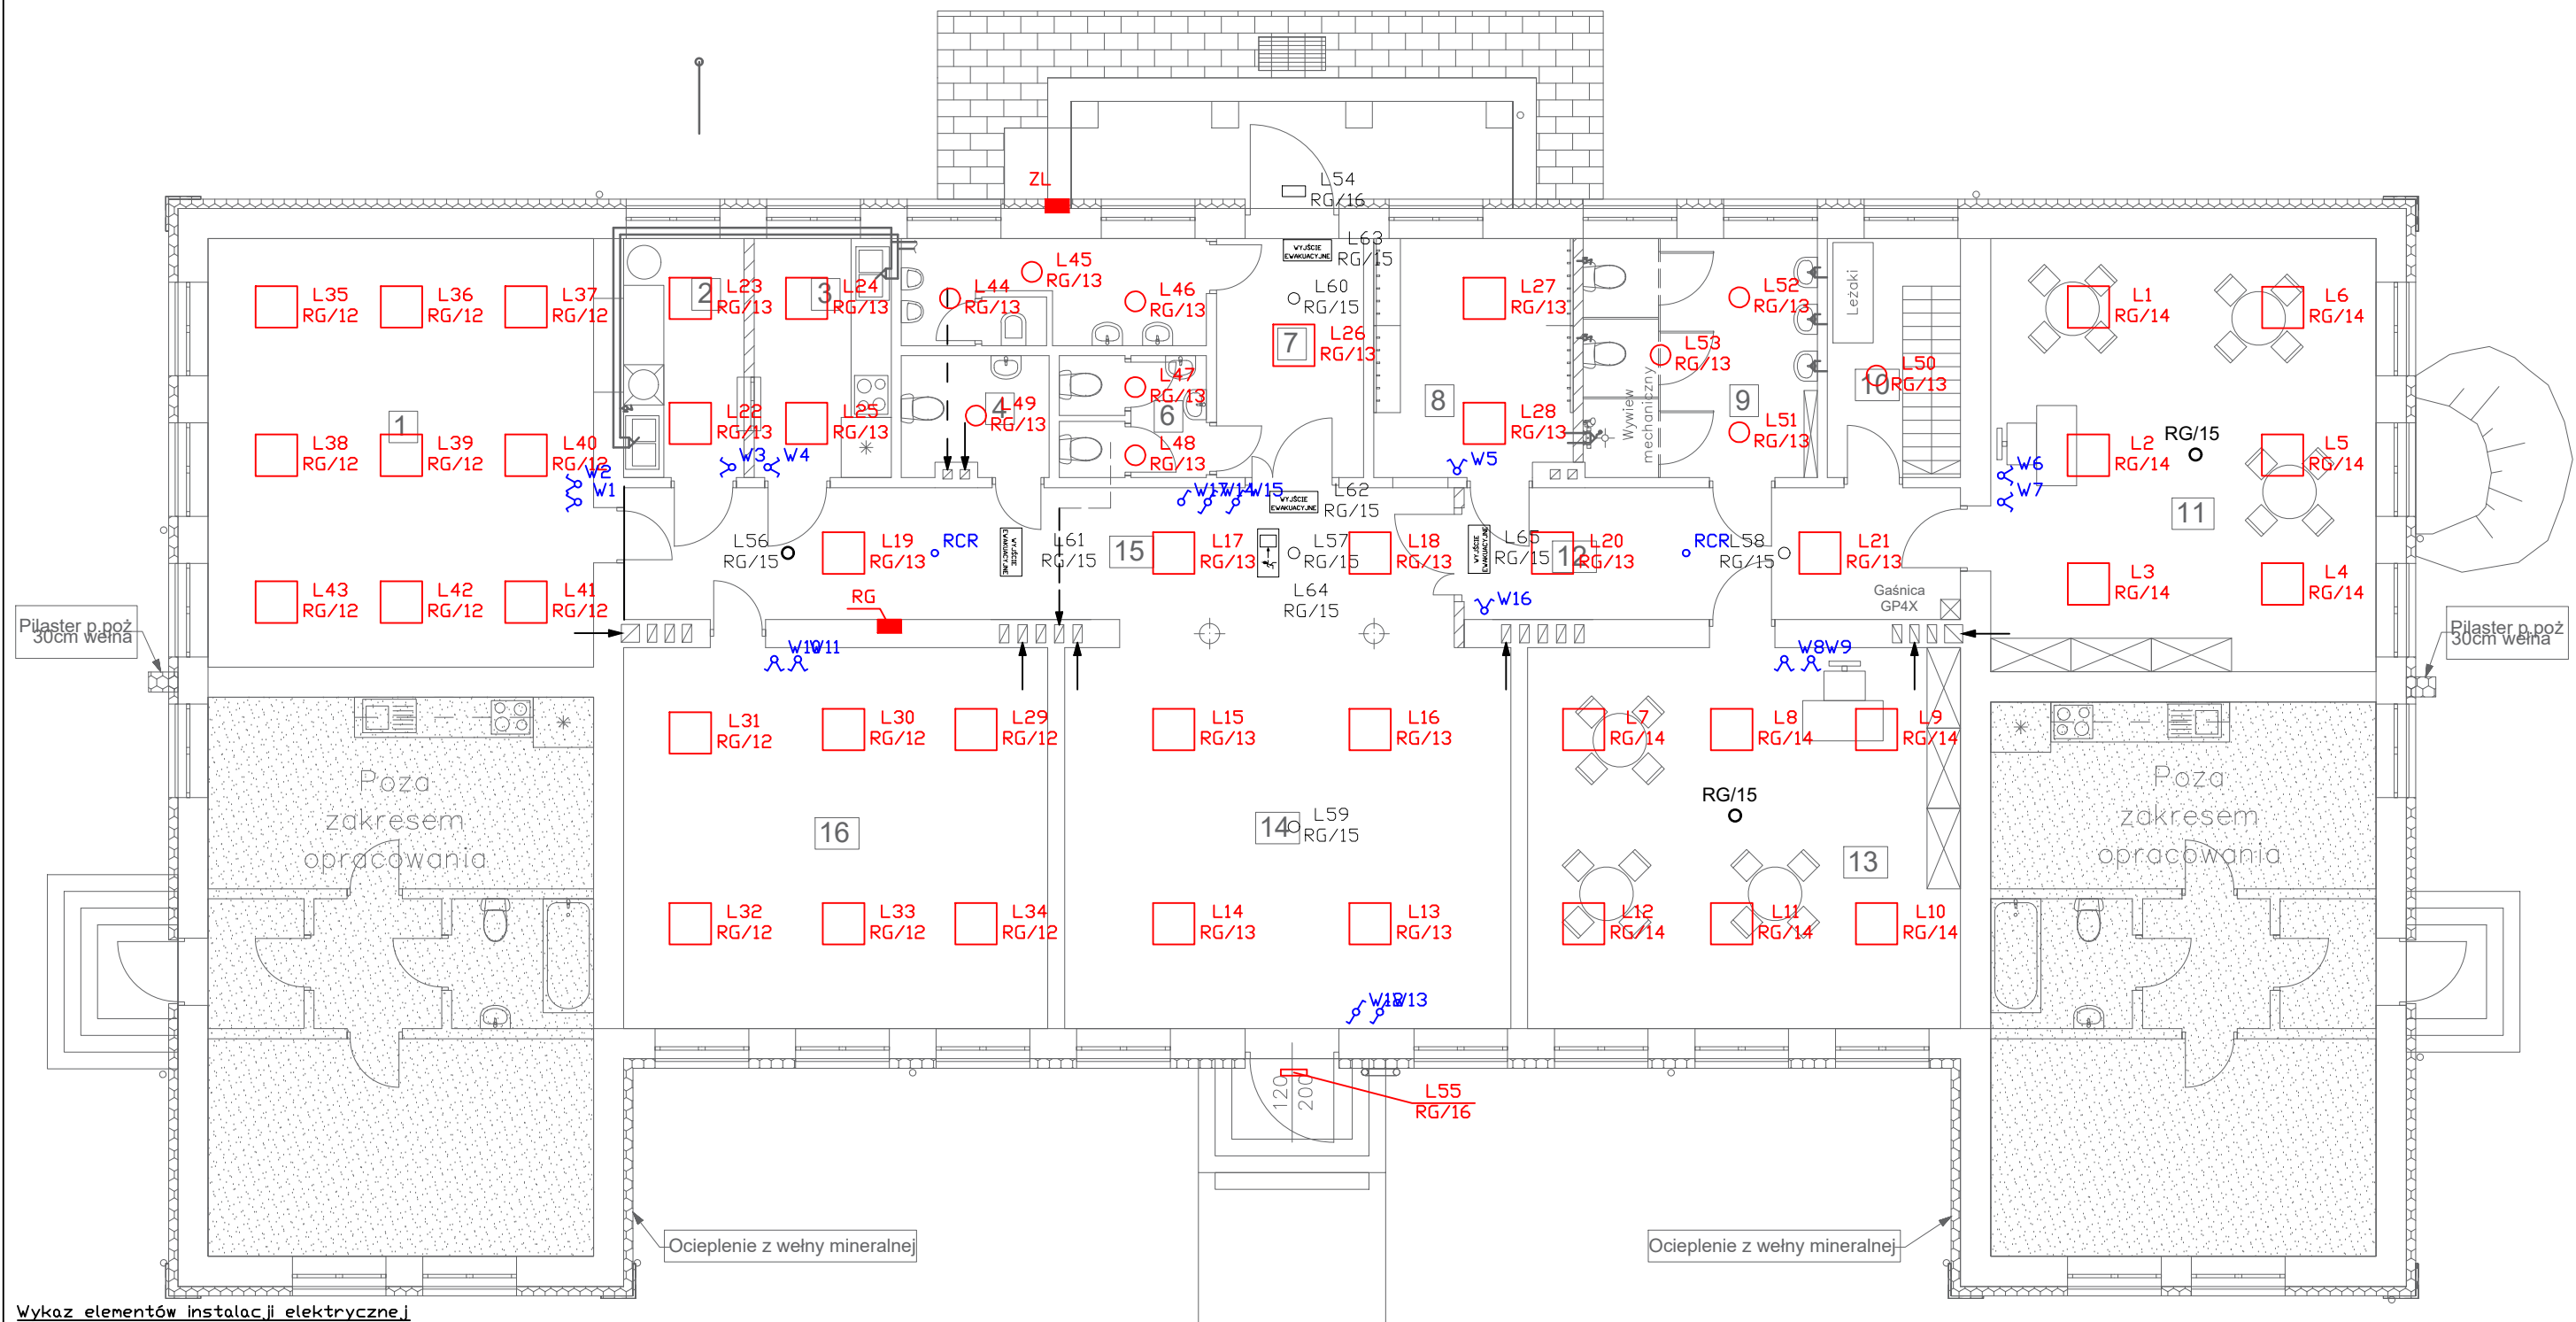

Wykaz elementów instalacji elektrycznej

Rysunek	Nazwa	Oznaczenie	Ilość	Rysunek	Nazwa	Oznaczenie	Ilość
	Czujnik Ruchu	RCR RCR	2 szt.		Oprawa LED 18W	L51-L53	3 szt.
	Łącznik podwójny	W1-W11 W12	12 szt.		Oprawa LED 42W - N	L1-L21	39 szt.
	Łącznik pojedynczy	W17	1 szt.		Oprawa LED 52W - N	L22-L25...	4 szt.
	Łącznik schodowy	W12-W15	4 szt.		Oprawa LED RCR 18W	L44-L50...	7 szt.
	Oprawa awaryjna LED 5W	L56-L60...	7 szt.		Plafon LED 20 W	L55	1 szt.
	Oprawa Awaryjna mrozoodporna Przeciwośnieniowa 7W - wersja jasna	L54	1 szt.		Rozdzielnia Główna	RG	1 szt.
	Oprawa ewakuacyjna LED	L61-L63 L65	4 szt.		Wyłącznik Przeciw Pożarowy	PPDŻ	1 szt.
	Oprawa ewakuacyjna LED kierunkowa	L64	1 szt.		Złącze pomiarowe z licznikiem	ZL	1 szt.

- Rysunek należy rozpatrywać równolegle z projektami branżowymi;
- W zakresie nieokreślonym w dokumentacji projektowej obowiązują:
  - Prawo Budowlane oraz obowiązujące "warunki techniczne", ustawy i rozporządzenia;
  - Warunki Techniczne Wykonania i Odbioru Robót Budowlanych (wg ITB);
  - obowiązujące Normy (wg P.K.N.);
  - instrukcje i wytyczne producentów i dostawców materiałów budowlanych i instalacyjnych;
- Przed przystąpieniem do realizacji, w fazie wykonawczej, wszystkie wymiary należy sprawdzić na budowie;
- WSZELKIE PRACE WYKONAĆ ZGODNIE Z TECHNOLOGIĄ PRODUCENTA Z UŻYCIEM SYSTEMOWYCH AKCESORIÓW, ZGODNIE ZE SZTUKĄ BUDOWLANĄ;
- INWENTARYZACJA ZDSTAŁA OPRACOWANA W ZAKRESIE NIEZBĘDNYM DO WYKONANIA ROBÓT BUDOWLANYCH;
- Wskazane oprawy i osprzęt należy traktować jako przykładowy. Dopuszcza się zastosowanie opraw i osprzętu równoważnego o tych samych lub lepszych parametrach

<b>Termoprojekt</b> Audyty energetyczne Projekty budynków energooszczędnych Projekty termomodernizacji <a href="http://www.termoprojekt.eu">http://www.termoprojekt.eu</a>		
<b>Rzut parteru - instalacja oświetlenia</b>		
Nazwa zadania	Przebudowa i zmiana sposobu użytkowania części pomieszczeń budynku szkoły z przeznaczeniem tych pomieszczeń na potrzeby publicznego przedszkola	
Inwestor	Zespół Szkół w Iwanowicach ul. Ks. Augustyna Kordeckiego 11, 62-862 Iwanowice	
Adres budowy	Sobieski Drugie 13, 62-862 Iwanowice działka nr 197, obręb 0020, jed. ewid. 300710_2	
inst. elektryczne: Nr uprawnień:	inż. Henryk Domagała 466/89/UW spec. inst. elektryczne	
spr. inst. elektry.: Nr uprawnień:	mgr inż. Grzegorz Szurgut 202/DOŚ/15 spec. inst. elektryczne	
Skala 1:100	Data opracowania Czerwiec 2018	Nr rys. <b>E.2</b>

